


控制室与控制室平台基础

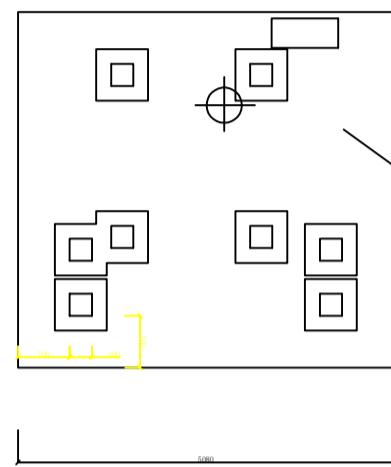

□

□

□

□

○

控制室与控制室平台基础平面图




控制室与平台预埋件平面大样图




1000


40.0

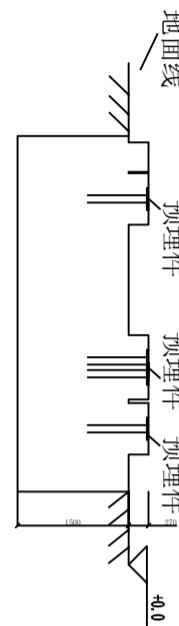


控制室与控制室平台基础立面图

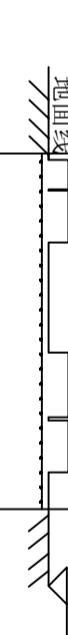

基础钢筋平面图

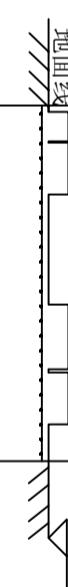

控制室与平台预埋件立面大样图

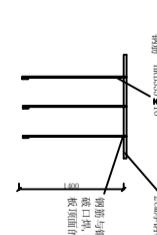

基础钢筋立面图



基础主要工程量

钢筋					砼C25
名称	型号	数量	单根长(m)	总长(m)	
N1	Φ16	48	4.88	234.2	369
N2	Φ16	50	4.68	234	369
共计				738.5	136.5

1. 本图尺寸以mm计。
2. 控制室与控制室平台立柱施工可根据平面位置自行调整。
3. 本基础均采用强度等级为C25的砼。

控制室与控制室平台基础侧面图

安全韧性提升 (万州至梁平段) 项目经理部	配料机与平皮带基础结构图	制图	复核	审核	图号	日期	2025.12.10
-----------------------	--------------	----	----	----	----	----	------------

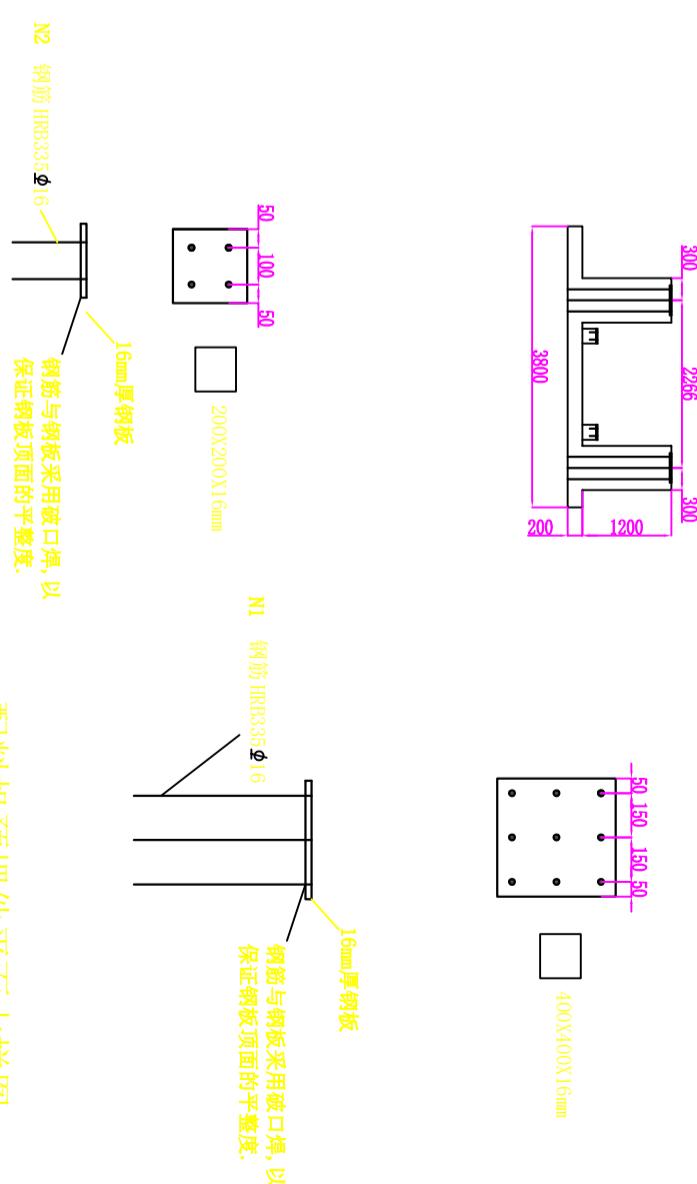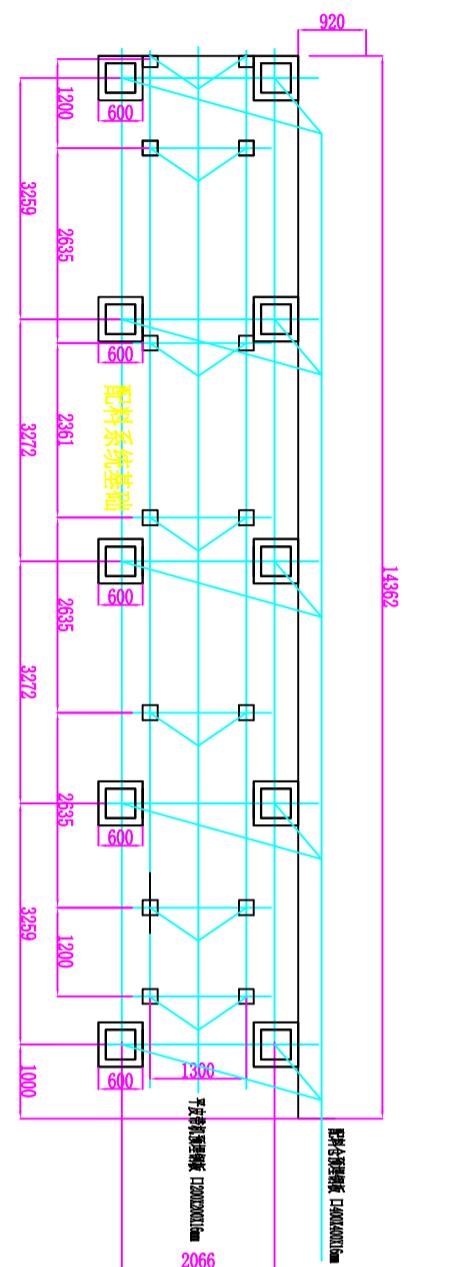



配料机、平皮带机基础主要工程量					
钢筋				砼(C25)	钢板
号	数量	单根长(m)	总长(m)	总重量(kg)	m3
16	180	1.4	252	397.7	
16	112	0.25	28	44.1	29.1
RB335Φ 16				441.9	29.1
					678.3

说明：1. 本图尺寸以mm计。

3. 基础采用片石砼结构,强度等级为C25。

4. 基础预埋件埋设需参考《搅拌站基础详图》，预埋钢筋埋设位置要准确，以保证和配料仓立柱及平皮带相对位置准确。

安全韧性提升（万州至梁平段）项目经理部	配料机与平皮带基础结构图	制图	复核	审核	图号	日期
						2025.12.10

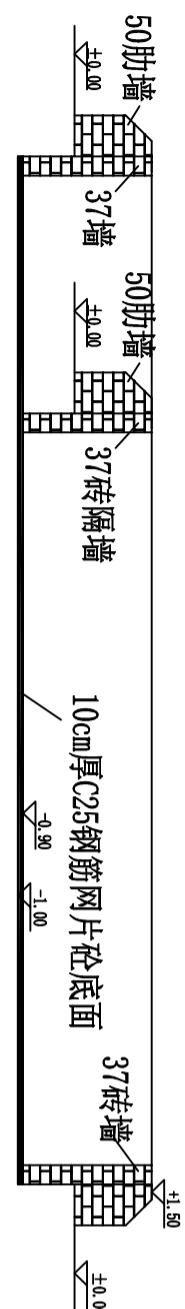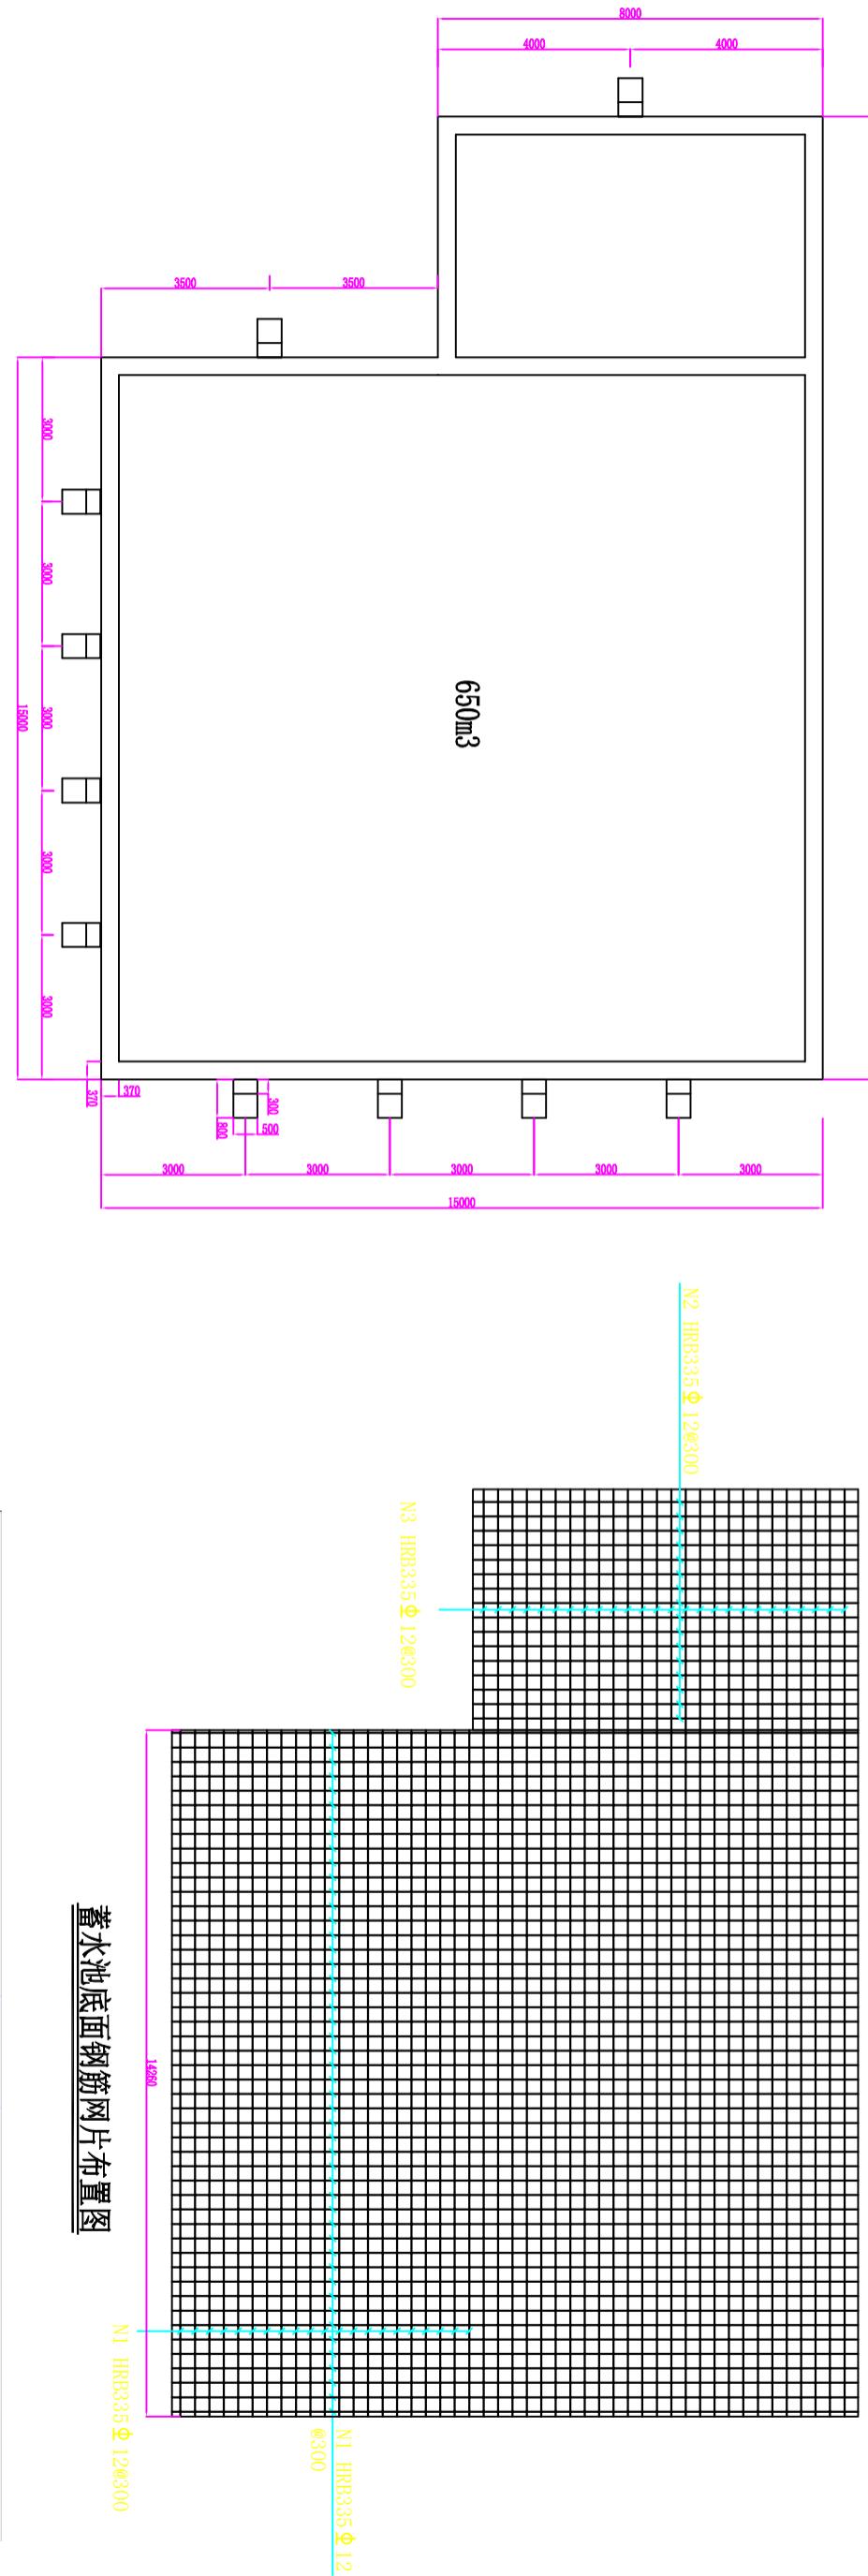

蓄水池立面图

说明：

- 1、本图尺寸均以毫米计。
 - 2、水池总深为2500mm,设计地面线以下为1000mm,地面线以上1500mm。
 - 3、储水总量按650m³计。
 - 4、水池基底开挖后整平,底面铺一层钢筋网片,浇筑100mm厚的C20混凝土。
 - 5、四周砌筑37墙,并每隔3000mm设置一道砖肋墙,肋墙厚度为50墙。水池内用M5水泥砂浆抹面。
 - 6、砖墙砌筑采用M10砂浆。网片钢筋为Φ12螺纹钢,间距为300mm。

安全韧性提升(万州至梁平段)项目经理部

蓄水池结构示意图

卷之三




复核

亩核

卷二

三

期
2025.12.10

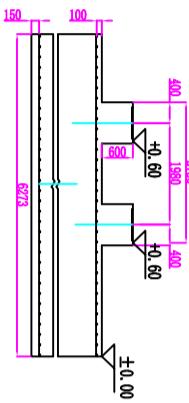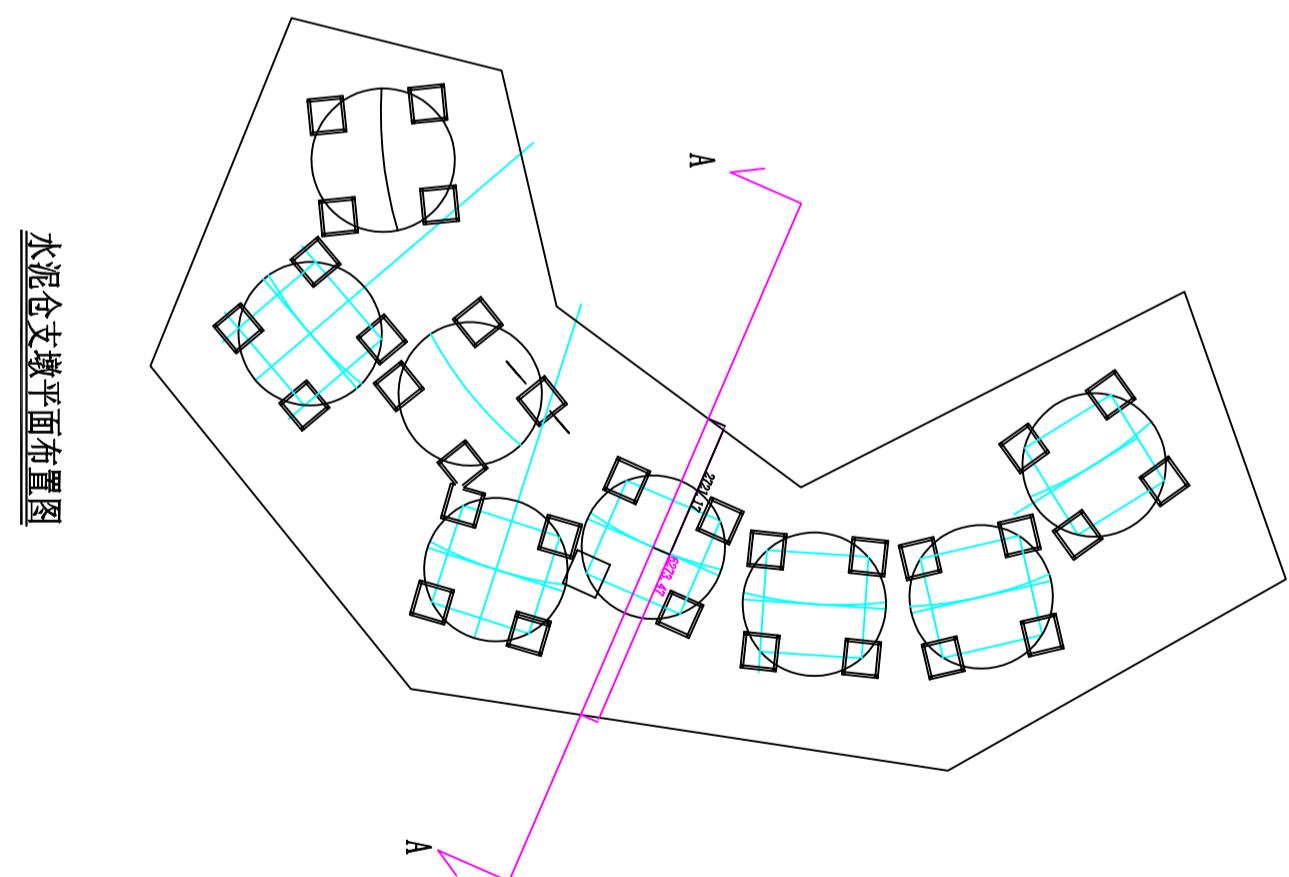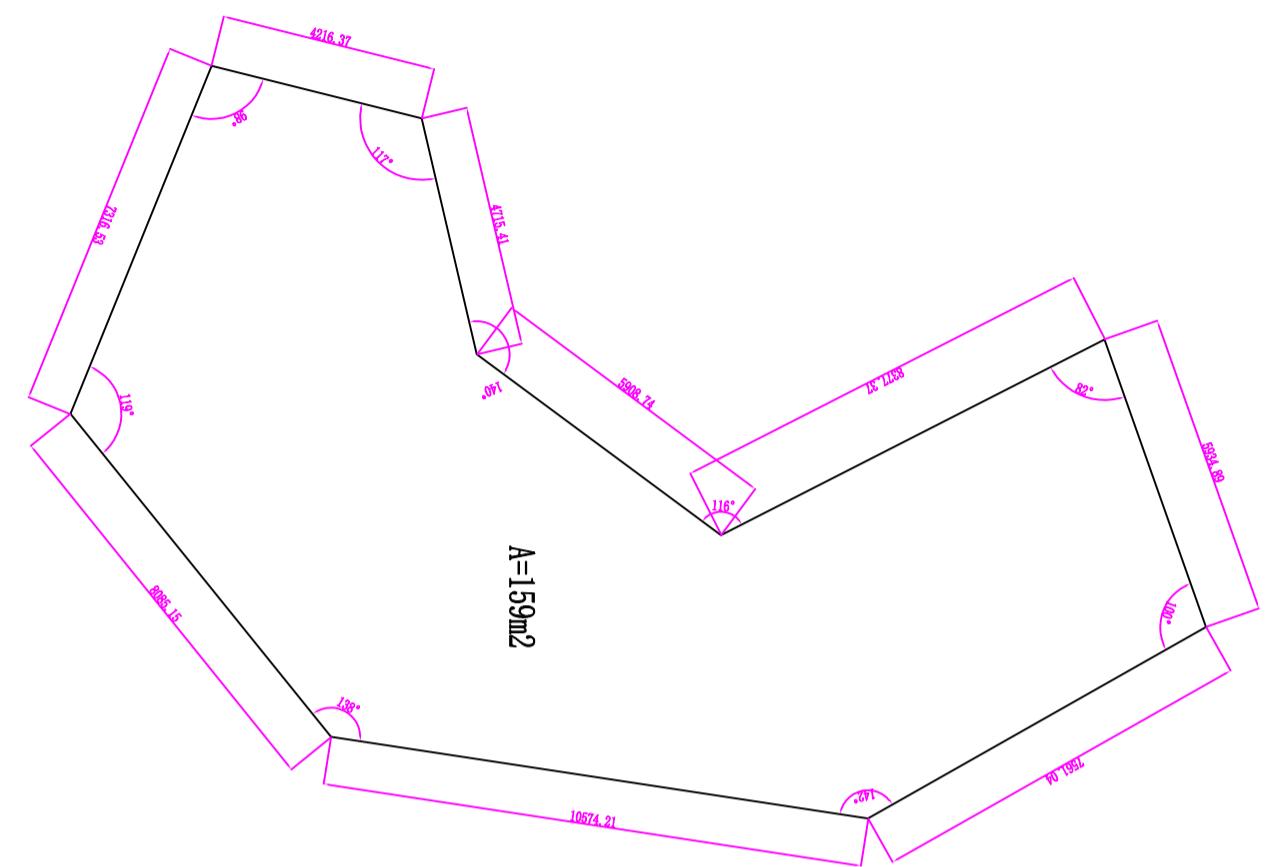

支墩及预埋件平面示意图

安全韧性提升（万州至梁平段）项目经理部

水泥仓及支墩结构示意图

制图

复核



审核

图号

日期

2025.12.10


预埋件平面大样图

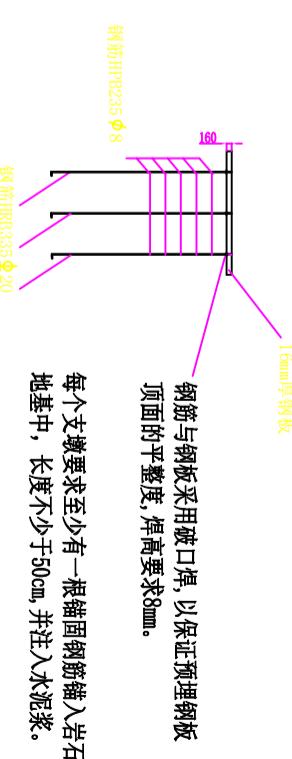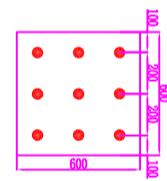

预埋件立面大样图

水泥罐基础工程数量表(单个站)						
钢筋编号	规格	每m ²	每米重(kg/m)	每kg/m ²	面积(m ²)	总重(kg)
N1	HRB335Φ16	5	1.578	7.89	159	2509
N2	HRB335Φ16	5	1.578	7.89	159	2509
总计	HRB335Φ16:	2509	kg			159H


注: H为实际开挖后岩石地基与拟定的0标高间相对平均高差。

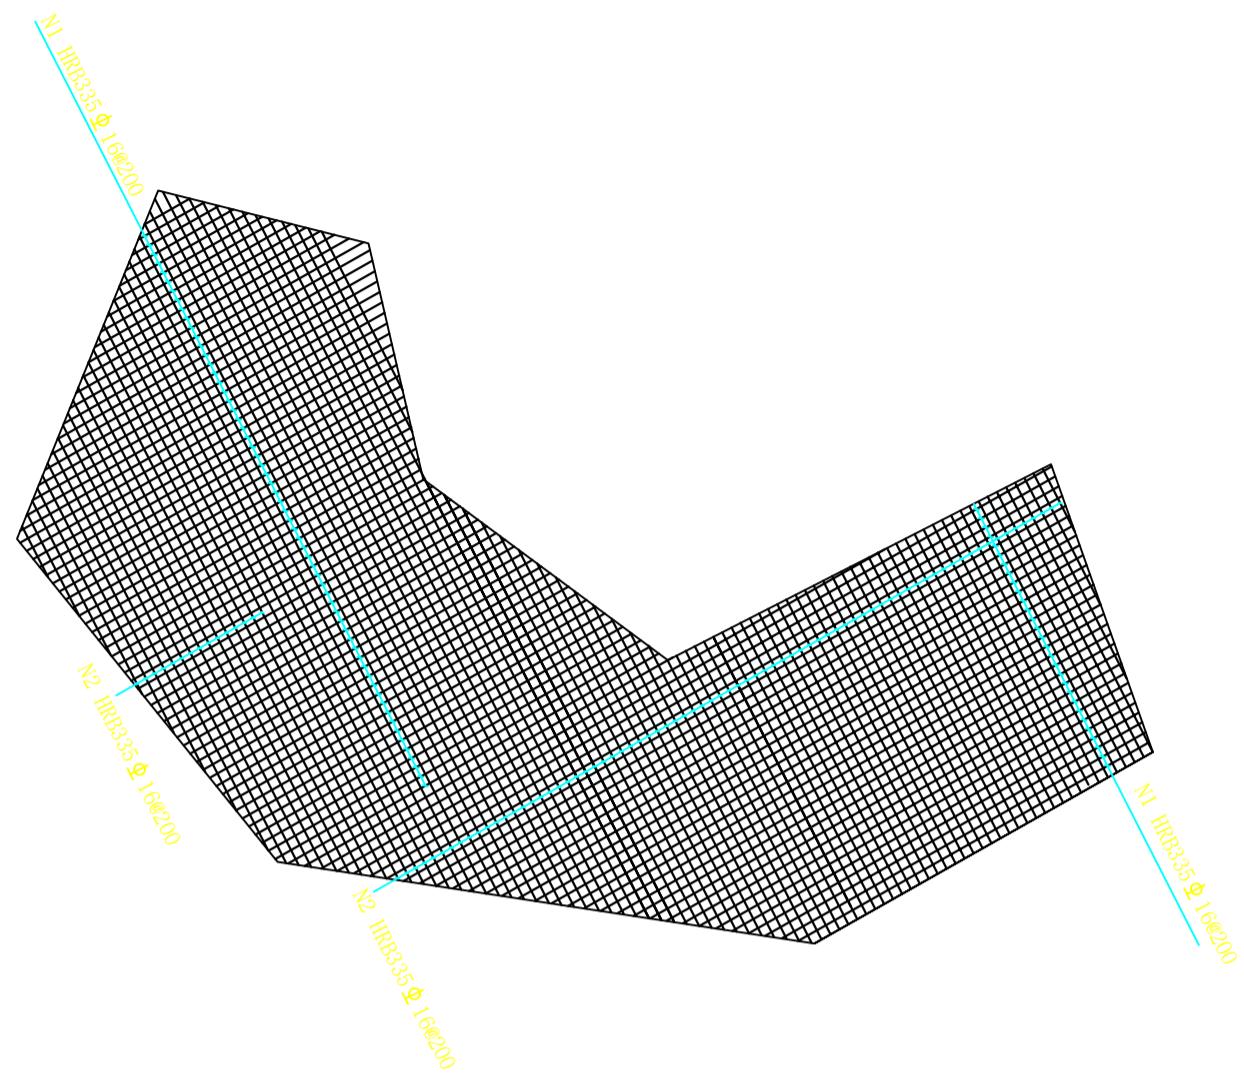

说明:

- 1、 本图尺寸以mm计。
- 2、 本图仅为水泥仓基础示意图。
- 3、 基础钢筋采用HRB335Φ20, 间距为200mm网片结构, 网片为单层网片, 其钢筋保护层厚度15cm。
- 4、 基础预埋件埋设需参考《搅拌站基础详图》, 预埋钢筋埋设位置要准确, 以保证和水泥仓支架准确连接。
- 5、 本图共两张, 应结合使用。

安全韧性提升(万州至梁平段)项目经理部	水泥仓及支墩结构示意图	制图	复核	审核	图号	日期	2025.12.10
---------------------	-------------	----	----	----	----	----	------------

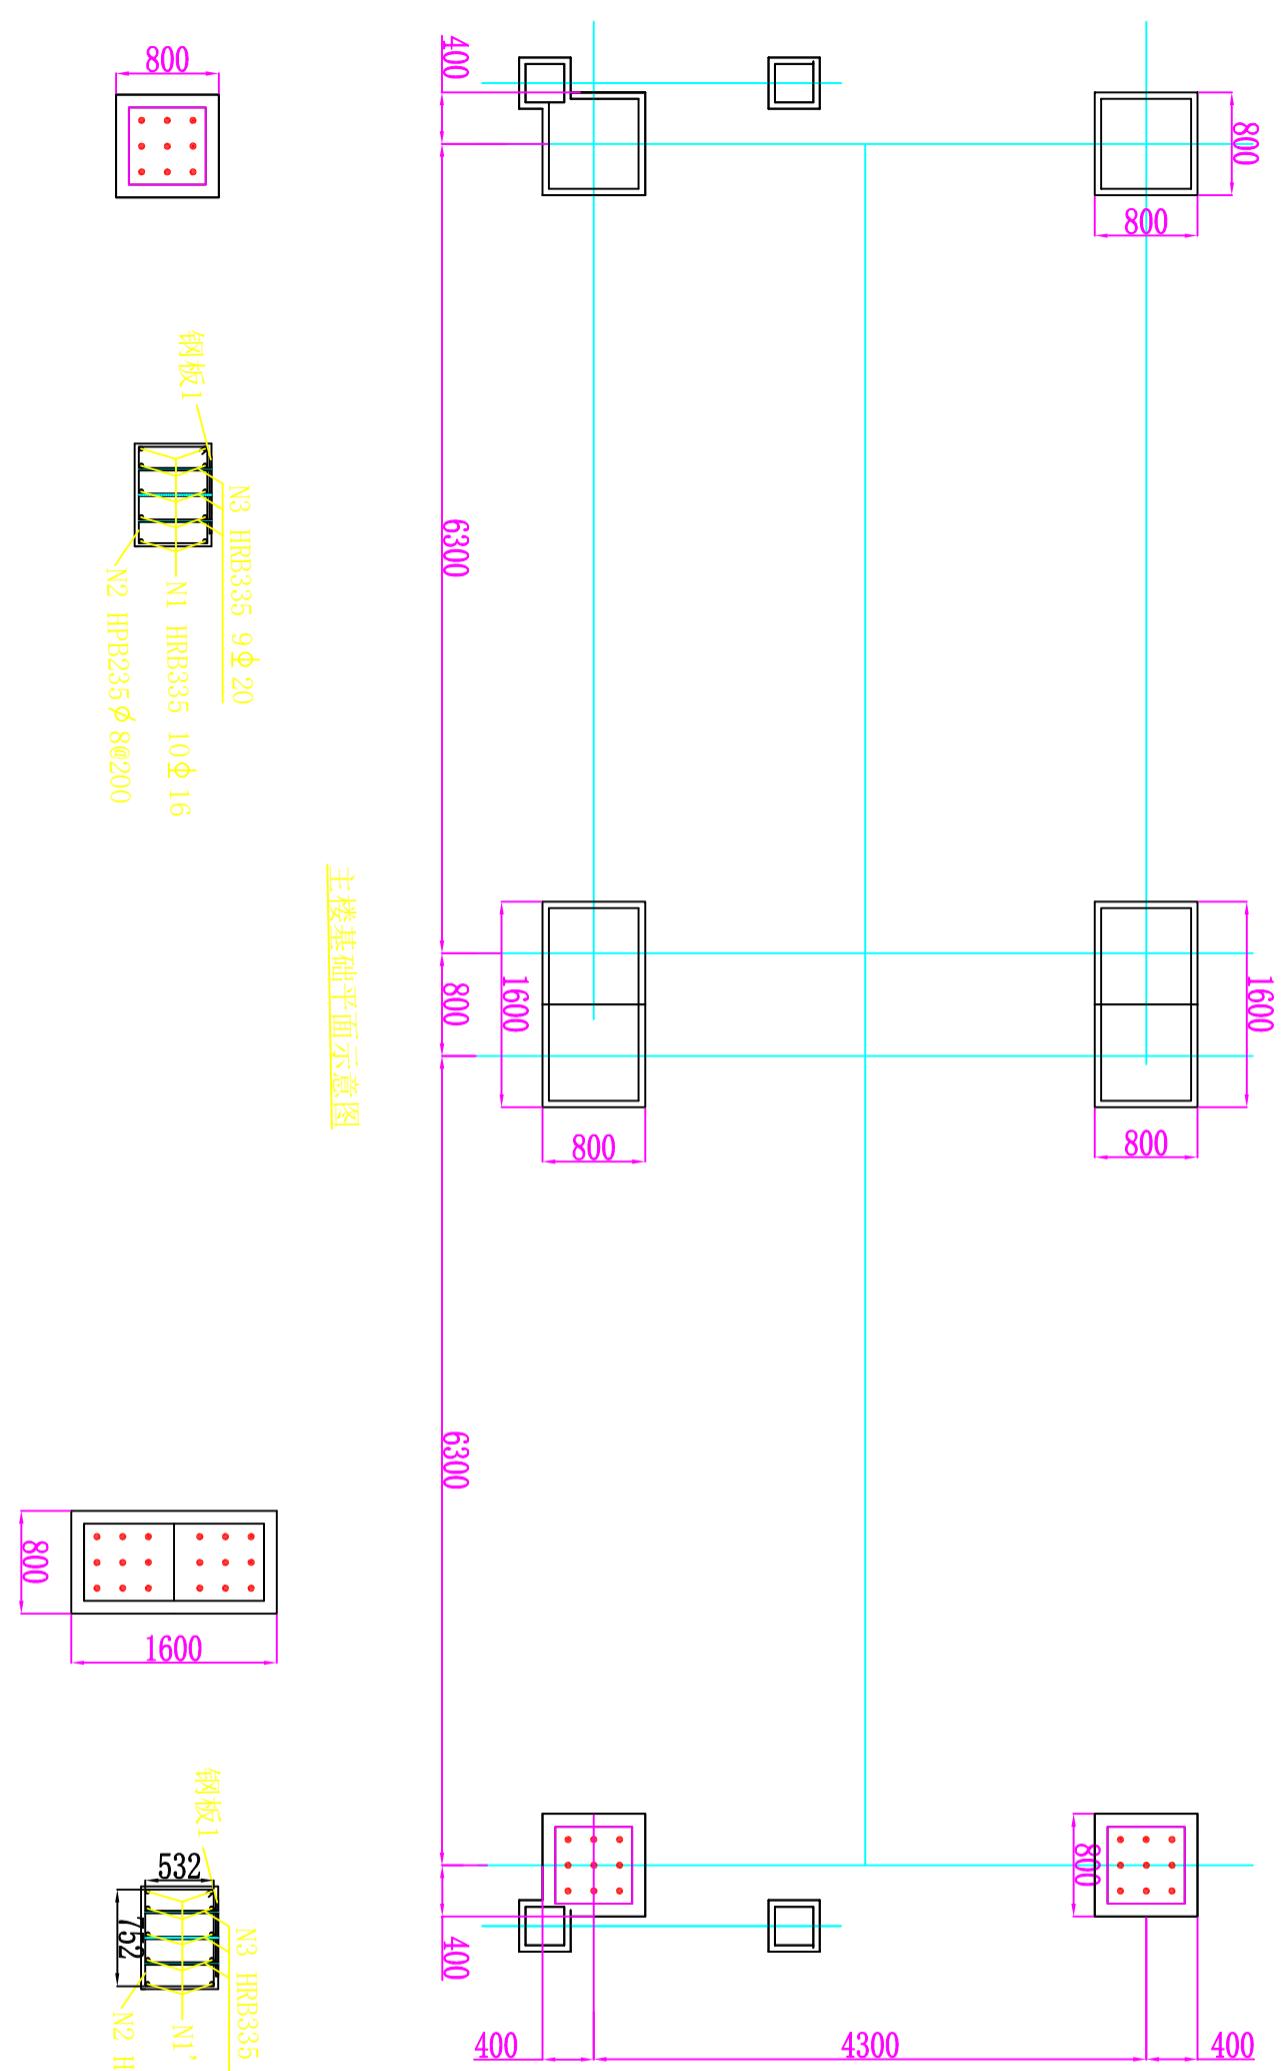

主楼基础工程数量表(总量)						
钢筋编号	规格	单根长(m)	根数	每米重(kg/m)	单根重(kg)	C20砼(m3)
N1'	HRB335Φ16	0.7	40	1.58	1. 106	44.24
N2	HPB235Φ8	2.6	40	0.395	1. 027	41.08
N3	HRB335Φ20	0.5	72	2.47	1. 235	88.92
总计	HRB335	180.5kg	HPB235Φ8:	89kg	5.12	392

安全韧性提升（万州至梁平段）项目经理部

主楼基础

制图 复核

复核

审稿

四
号

四
号

四
号

1

1

日期

2025.12.10

安全韧性提升（万州至梁平段）项目经理部	配料机与平皮带基础结构图	制图	复核	审核	图号	日期	2025.12.10
---------------------	--------------	----	----	----	----	----	------------

斜皮带机1基础平面图

斜皮带机2基础平面图

斜皮带机1基础断面图

斜皮带机2基础断面图

斜皮带机1预埋件平面大样图

斜皮带机1预埋件立面大样图

斜皮带机2预埋件平面大样图

斜皮带机2预埋件立面大样图

斜皮带机1基础平面图

斜皮带机2基础平面图

斜皮带机1基础断面图

斜皮带机2基础断面图

斜皮带机1预埋件平面大样图

斜皮带机1预埋件立面大样图

斜皮带机2预埋件平面大样图

斜皮带机2预埋件立面大样图